




skala 1:10

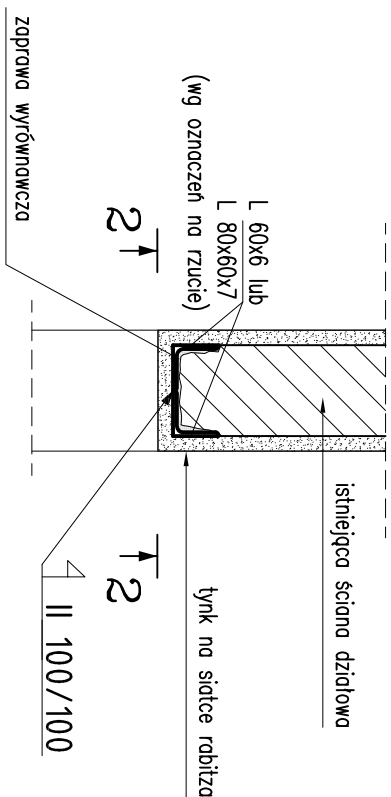

skala 1:10

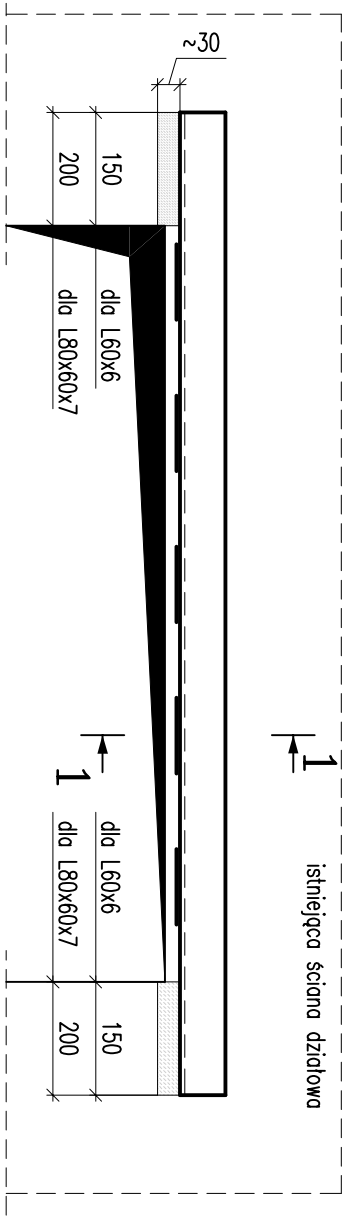

skala 1:10

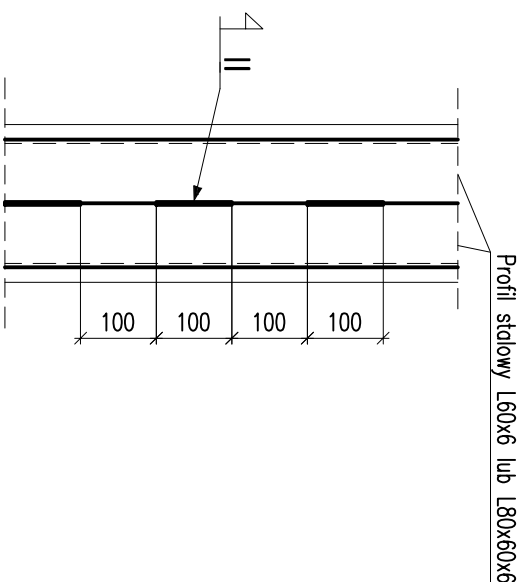

1. Material:

klasa wytrzymałości na ściskanie (C) wg PN-EN206-1

2. Zamurowania oraz wyburzenia weryfikować z projektem architektury

w przypadku rozbieżności powiadomić projektanta

3. Wymiary podano w cm

Wyburzenia należy prowadzić zgodnie ze sztuką budowlaną pod ciągłym nadzorem osoby uprawnionej.

5. Zamurowania otworów wykonać z cegły pełnej, kl. 15 na zaprawie hydraulicznej.

6. Pod projektowane belki stalowe nadproży wykonać poduszki długości 15,20cm i grubości około 3cm.

7. Wszystkie projekty branżowe rozpatrywać łącznie.

W przypadku rozbieżności należy zwrócić się do projektanta.

8. Przed przystąpieniem do prac należy zweryfikować wszystkie wymiary

9. Materiał rozbiórkowy i nowy

10. Podczas prac nie należy używać ciężkiego sprzętu udarowego, używając w możliwie szerokim zakresie pił docięcia betonu.

11. Materiał nowo wbudowywany należy dostarczać a rozbiorkowy usuwać w miarę postępu robót nie dopuszczając do nadmiernego obciążenia stropów.

12. Do tynkowania ścian w celu uniknięcia pęknięć i zarysowań należy wszystkich przebieć oraz docelowym wykonaniu podłożyć na stropach

13. Wykaz stali wg 169-CHO-C-PW-II-1P-00

14. Wymiary otworów dostosować do montowanej stolarki

1. Przed rozpoczęciem wykonywania nowych nadproży należy wykonać wszystkie konieczne

zamurowania

- połączeni nowego muru ze starym należy wykonać tak aby nowa ściana jak najmniej osiadała. W tym celu należy stosować zaprawę hydralizacyjną. Spoiny poziome powinny być jak najgłębsze. Połączenie wykonać na sztywno zasztywnione. W starym murze należy pozostawić wgłębienia w co drugiej warstwie na głębokość 1,4 cegły.

2. Przed przystąpieniem do prac wyburzeniowych należy skłócić na pozostawiających fragmentach murów w celu oceny jego faktycznego stanu. W przypadku stwierdzenia występowania w murze spękań i rys świadczących o przeciążeniu konstrukcji należy powiadomić projektanta.

-W piernuszej kolekcji należy podświetlać strop oraz nadproże od strony zewnętrznej (lub w przypadku ścian wewnętrznych od strony mniejszej rozpiętości stropu). Należy zwrócić uwagę na konieczność podparcia również stropu poniżej w miejscu oparcia słupowania.


3. W celu osadzenia stalowego nadproża należy wykonać bruzdy pod poduszki betonowe w miejscu oparcia belek na ścianie. Po wykonaniu poduszek należy wyciąć bruzdy poziome z jednej strony o głębokości równej połowie grubości ściany. Bruzdę przemyć strumieniem wody pod ciśnieniem. Po wykonaniu bruzdy osadzamy belkę stalową, pomiędzy kątownik a istniejący mur ułożyć warstwę zaprawy w celu zapewnienia dobrego przylegania elementu stalowego do muru. Po uzyskaniu przez zaprawę 75% wytrzymałości przystąpić do wykonywania bruzdy z drugiej strony ściany i osadzenia drugiej belki identycznie jak pierwszej. Po osadzeniu belek należy je zespawać. Po uzyskaniu pełnej wytrzymałości można przystąpić do wyburzenia ścian.

Długości belek stalowych zweryfikować na budowie.

Na koniec belki stalowe siatkujemy siatką Rabitza i obrzucamy zaprawą cementową marki M15

POZDROWIENIA I WYPOWIEDZIALNE DOZWIOLONE ZA PRZEMIA ZGODA WŁAŚCICIELA PRACOWNIA AUTORSKIE ZASTRZEŻENIE
 WGS STAN O PRACIE AUTORSKIM I PRACOWNIA - POKREWNICZ
 (Dziś, 18.05.2008)

BIURO PROJEKTÓW SŁUŻBY ZDROWIA PRO-MEDICUS sp. z o.o.

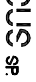

BRANŻA	KONSTRUKCJA	SYMBOL	169-CHO-C-PW-IL-1P	NR RYS.
INWESTOR	SZPITAL SPECJALISTYCZNY W JASŁE			
ADRES	38-200 JASŁO, UL. LWOWSKA 22			
NAZWA INWESTYCJI	PRZEBUDOWA ODDZIAŁU CHIRURGII OGÓLNEJ I ONKOLOGICZNEJ WRAZ Z WEWNĘTRZNYMI INSTALACJAMI, W TYM WENTYLACJI MECHANICZNEJ I GAZOW MEDYCZNYCH W SZPITALU SPECJALISTYCZNYM W JASŁE KATEGORIA OBIEKTU BUDOWLANEGO-XI			
ADRES INWESTYCJI	38-200 JASŁO, UL. LWOWSKA 22 DZ. NR 9/1 OBRĘB 3 BŁONIE			
TEMAT	KONSTRUKCJA PROJEKT WYKONAWCZY			
TRZEŚĆ	DETAL OSADZENIA NADPROŻY STALOWYCH - Etap 2 ODDZIAŁ CHIRURGII OGÓLNEJ I ONKOLOGICZNEJ			
PROJEKTANT	MAP/0009/POK/06	OPRACOWAŁ		SPRAWDZIŁ
			mgr inż. Robert BUZCEK	mgr inż. Miłosz JUSZCZYK
			ZESPÓŁ	
				MAP/0464/PBK/15
				DATA 06.2016
				SKALA 1:50